令和7年度 仕様書

旧砂久保自警消防隊器具置場等解体工事 工事名称

工事場所 川越市大字砂久保65番地2

工事の大要 旧砂久保自警消防隊の器具置場及びホース乾燥塔の解体を行うものである。 器具置場:昭和63年度建設 木造2階建て 最高の高さ7.8m 延床面積:50.49㎡ ホース乾燥塔:鋼板製 地上高さ:12.0m ・解体工事 一式

川越市

工事費內訳

		_					_	
名	称	数	量	単位	金	額	備	考
直接工事費								
建築工事			1					
			1	式				
電気設備工事			1					
			1	式				
幾械設備工事			1					
			1	式				
計								
共通費								
共通仮設費			1					
			1	式				
現場管理費			1					
				式				
一般管理費等			1					
				式				
計								
工事価格			1					
and the sale for the land to the				式				
消費税等相当額			1					
				式				
工事費			1					
				式				
		1						

工事種別內訳 2

		_						
名	称	数	量	単位	金	額	備	考
建築工事			1					
+W +++ ÷1. /#: ┬ · 				式				
機械設備工事			1					
電気設備工事				式				
			1	式				
計				I,				
							<u> </u>	


建築工事 科目別内訳


解体その他工事								
名	称	数	量	単位	金	額	備	考
直接仮設			1					
			1	式				
土工			1					
解体工事				式				
// / / · · · · · · · · · · · · · · · ·			1					
発生材処分				式				
7			1	-1-				
計				式				
							l	


機械設備								
名	称	数	量	単位	金	額	備	考
機械設備 (撤去)			1					
				式				
発生材処理			1					
· 古山				式				
P1								
		1					1	


電気設備								
名	称	数	量	単位	金	額	備	考
電気設備撤去工事			1					
			1	式				
計								


日砂久保	民自警消防隊器具置場等解体工事	2 仮 設	ガードフェンス程度(H=1.800 飛散防止用養生共)			施工計画書を作成し、監督員に提出して承諾を代法令等で定められた掲示及び表示を改修工事標準 工事着手に先立ち、目視及び貸与する設計図書等	
〈工事概要〉		工 2) 足場	ブラケット足場 防音シート張り			し、監督員に報告すること。(貸与資料: 石綿含: 石綿事前調査結果報告システム(Gビズ)の報告対	同調査報告書) 象に該当する場合は、事前調査結果の報告を行うこと。
工事名称	日砂久保白蓍消防隊器具置爆等解体工事	3)工事用電力・水道	電気:既存施設の利用 できない 水道:既存施設の利用 できない		3) 石線含有成形板の除去	対象物:①大平板 厚さ6 mm (1 階内部の壁及7	『天井、軒天 図面では大平板、調査報告書ではケイ酸カルシ
2 工事場所	川越市大学砂久保65番地2	4)交通誘導員	必要に応じ配置する。		(レベル3)		③ルーフィングシート(屋根下葺き材)
	本工事は、旧砂久保自警消防隊器具置場等を解体するものである 器具置場:昭和63年度建設 木造2階建て 最高の高さ7.8m 延床面積:50.49㎡	5) その他	関係機関との協議については受注者負担とする。				 がのまま、手ばらしで行う。ただし、原形のまま取り外すこと
	ホース乾燥塔:銅板製 地上高さ12.0m 基礎、地業共					保護具、保護衣及び作業衣は、石綿則に基づく	
	•解体工事 一式	1)工事範囲	器具置場:木造2階建て 最高の高さ7.8m 延床面積50.49㎡	基礎、地業共		石綿含有成形板の除去作業を行う施工区画は、	4該関係者以外立入禁止とすること。
	ゴミ農場移設	3	電気設備及び給排水設備 (図面番号4/4の内外部仕上表は参	考)		除去した石綿含有成形板の集積及び積込みは、紫	けじんの飛散防止に努め、飛散防止措置を講ずること。
	週休二日制工事	体	ホース乾燥塔: 地上高さ12.0m 鋼板製220φ			除去した石綿含有成形板の保管、運搬及び処分に	は、改修工事標準仕様書によること。
<工事仕様>		工 事 2) 分別解体	工事影響範囲内(建物内外部)の設備、配管、配線等機器の撤去は、受法	き老の色扣にて		除去した石綿含有成形板は、安定型最終処分場で	理立処分すること。
	面及び特記仕様書に記載されていない事項は、国土交通大臣官房官庁営繕部監修「建築物解体工事共通	2/ /3/3/3/17	行うこと。(※石綿含有建材については、5環境配慮改修を参照)	I BUYELE C	4) 石綿粉じん濃度の測定	石綿含有成形板の除去に伴う石綿粉じん濃度の湯	見定は行わない。
仕	様書(最新版)、「公共建築改修工事標準仕様書(建築工事編) 最新版」及び「建築改修工事監理指針(最新版)」		解体工事は、原則手作業及び機械併用にて行うものとし、				
IC	\$ ತ್ಕ		受注者は分別解体に努めること。	6	1)該当品目	エアコン:CORONA 室内機:品番CS-226E	PF 室外機: 品番CO-226DF
特記仕様			[標準的な作業手順]	家	.	ブラウン管テレビ:NEC 品番C-14R11型	
項目	特記事項		①建築設備の取り外し	リ			の関係法令に基づき適切に処分し、家電リサイクル券の写
1)記録写真	《工事写真》工事の進捗を示すもので着工前を含め各工程毎に撮影し、施工が適切であることを証明		②外装材、構造耐力上主要な部分の取り壊し	t		提出すること。	
	し、内容が明確に確認できること。工事完成後では、確認困難なところを撮影する。 《完成写真》解体の完了を示す写真を撮影する。		③基礎の取り壊し	5	,		
	《撮影要領》写真は、小黒板等を用い、工事名、工種又は使用材料、撮影対象の箇所、寸法、略図 などを記入し、必要に応じてテーブ、箱尺などを使用する。	3)使用機械	建設機械は、原則として、排出ガス対策型、低騒音型、低振動型を使用で	すること。	案内図		
		4)場内管理	 解体により発生した廃棄物は、敷地内で焼却又は埋め立ててはならない。				
2) 実施工程表	工事着手に先立ち、実施工程表を作成し、監督職員の承諾を受けること。		粉じんの飛散等により周辺環境に影響を及ぼさないよう適宜散水や粉じん	元発生源を覆う等、			_砂久保稲荷神社
			環境対策に万全を期すこと。				/ N
3)施工計画書の記録					787	~ J :	
	③使用する重機及び車両 ④その他	5)解体後の整地	整地高さはBM+50とし、埋戻し(客土)を施したのち、締固めを行うる	EE.			
4)発生材処理	本工事における現場発生材及び発生土は、関係法令に基づき自らの責任で適正に処理すること。 工事着手前に、収集運搬業許可証(写)、処分業許可証(写)、収集・運搬・処理委託契約書(写)等を添付	6)近隣に対する周知	工事に先立ち、監督員と工程、作業方法等を打ち合わせの上、近隣住民に	二周知する。			
	した廃材処分計画書を作成し、提出すること。	7) 留意事項	ガードフェンスは、必要に応じ、工事中に取り外し現況復旧とすること。				
	有価物については、処分先の受領を証明する書類を提出すること。	17 田心尹埙	本建物は神社敷地内にあり、南側には隣接して公園があるので、通行人と	か公園利用者等の			
	最終処分終了後は、監督員に産業廃棄物管理票(マニフェスト)を提示すること。(電子マニフェスト		安全に十分留意すること。		N DR		
	は除く。また、工期内に処理先の事情等により提示できない場合は、届き次第提示のこと。)		解体にあたり、近接するフェンスや道路側溝等に注意し、破損した場合、	現況復旧すること。	~ ~		
			※令和8年2月13日は、神事のため工事を中止すること。				
5)リサイクル情報の整理							
	バージョン)にて作成すること。	8)環境・安全対策	工事の施工にあたり、騒音、振動、ほこりの発生、土壌汚染、排水汚染を	まどが無いよう、			
6) 保険等	受注者は工事内容に応じた建設工事保険等に付し、その証券の写しを提出すること。(期間は、工事完		万全の対策を講じること。 周囲の環境に配慮し、駐車中のダンプトラック等はエンジンを切ること。				
C) proces	成期日後14日を含む期間。)	1)受注者が行う手続き					
	法定外の労災保険に付さなければならない。(工事に従事するもの(全ての下請負人を含む)の業務上の		①再生資源利用(促進)計画書の作成及び発注者への提出				
	負傷等を対象とするもの。)	4	資源有効利用促進法等に基づき、「再生資源利用(促進)計画書」(株	・ ま式指定あり)、			
		冉 資	工事登録証明書を建設副産物情報交換システム(コブリス・ブラス)によ	り作成し、	,	/ / 🦹 //	
7) 疑義	図面、仕様等の相違、明記の無い時又は施工上の疑義が生じた時は、監督員と協議の上施工すること。	源	施工計画書に含め提出すること。		/	南部地域公共広場	
8)施工体制台帳等	丁市の 切か下途依下ナレフ担会は 〒寺点 レ卵サフ茶な物サミュキュレザー は続いにつっかとして	等 等	《工事完了時》		An. /		
つ/ 旭上冲削百帳寺	工事の一部を下請施工させる場合は、下請負人に関する事項等を記載した施工体制台帳及び施工体系 図を作成し、監督員に提出すること。 建設業法、公共工事の入札及び契約の適正化の促進に関する法		①再生資源利用(促進)実施書の作成及び発注者への提出 資源有効利用促進法等に基づき、「再生資源利用(促進)実施書」(核	(単元に)			
	図を作成し、監督員に提出すること。(建設業法、公共工事の入札及び美制の適正化の促進に関する法律に基づき作成)		質源 「知道 「	ホエリロハニのプリノ、	7/1/2		
	また、工事看板及び建設業許可票、労災保険関係成立票、施工体系図、再生資源利用(促進)計画書は	2)注意事項	生事立家証明書を同クステムにより下成し、「部庭田9句とこ。 蛍光管は、再資源化施設に搬入すること。				
	工事現場の工事関係者が見やすい場所及び公衆の見やすい場所に掲示すること。		照明器具の安定器は、全数PCB含有確認を行い、監督員に報告すること。	,			KATA HOW
9) 諸手続き	前面道路を使用して工事を行う場合は、適切な許可を得て行うものとし、それに係る費用を含め全て	T-66-4-13-11-00-4	特別管理産業廃棄物がある場合は、監督員に報告すること。		10/5		
J) 08 J 100 C	・ ・ ・ ・ ・ ・ ・ ・ ・ ・ ・ ・ ・ ・	石綿含有建材の除去 5 1) 一般事項	石綿を重量でO. 1%を超えて含有する成形板の除却工事に適用する。				
	, 7-1-4 lc a 0 0	環	大気汚染防止法、廃棄物の処理及び清掃に関する法律、労働安全衛生法、	石綿障害予防規則		1 Oct eth,	
10) その他	施工にあたり関係機関と充分協議し、事前協議及び申請等は速やかに処理すること。	境	(以下、石綿則)、環境省マニュアル、その他石綿処理に関する諸法令等に			·	THE DISTRIBUTION OF
	工事中は事故の無いように充分留意し、災害防止には万全の策を講じること。	慮	石綿則に基づき、石綿作業主任者を選任すること。				
	工事による破損は復旧のこと。(必要に応じ、敷き鉄板等の養生を行うこと。)	改	除去作業者は、石綿則に基づく特別教育を受けた者であり、一般健康診断	断、石綿健康診断			川越市大字砂久保字見附65番地2
<u> </u>	解体工事の施工にあたり、関係法令等を遵守すること。(※除却届の提出)		及びじん肺健康診断を受診した者で肺機能に異常がない者とすること。		<u> </u>		
面上の線中叶 - 森沙·	図の大きさを日本工業規格A3版とした縮尺とする。		I	事名称			^{図面名称} 特記仕様書、案内図
ロエッテョランス 大注に	2011年末が10円0以上でに関いてよる。		川越市建設部建築住宅課	旧砂久保	自警消防隊器具置場	易等解体工事	(ep DH MESSO
							R7.10 BR7.10 B

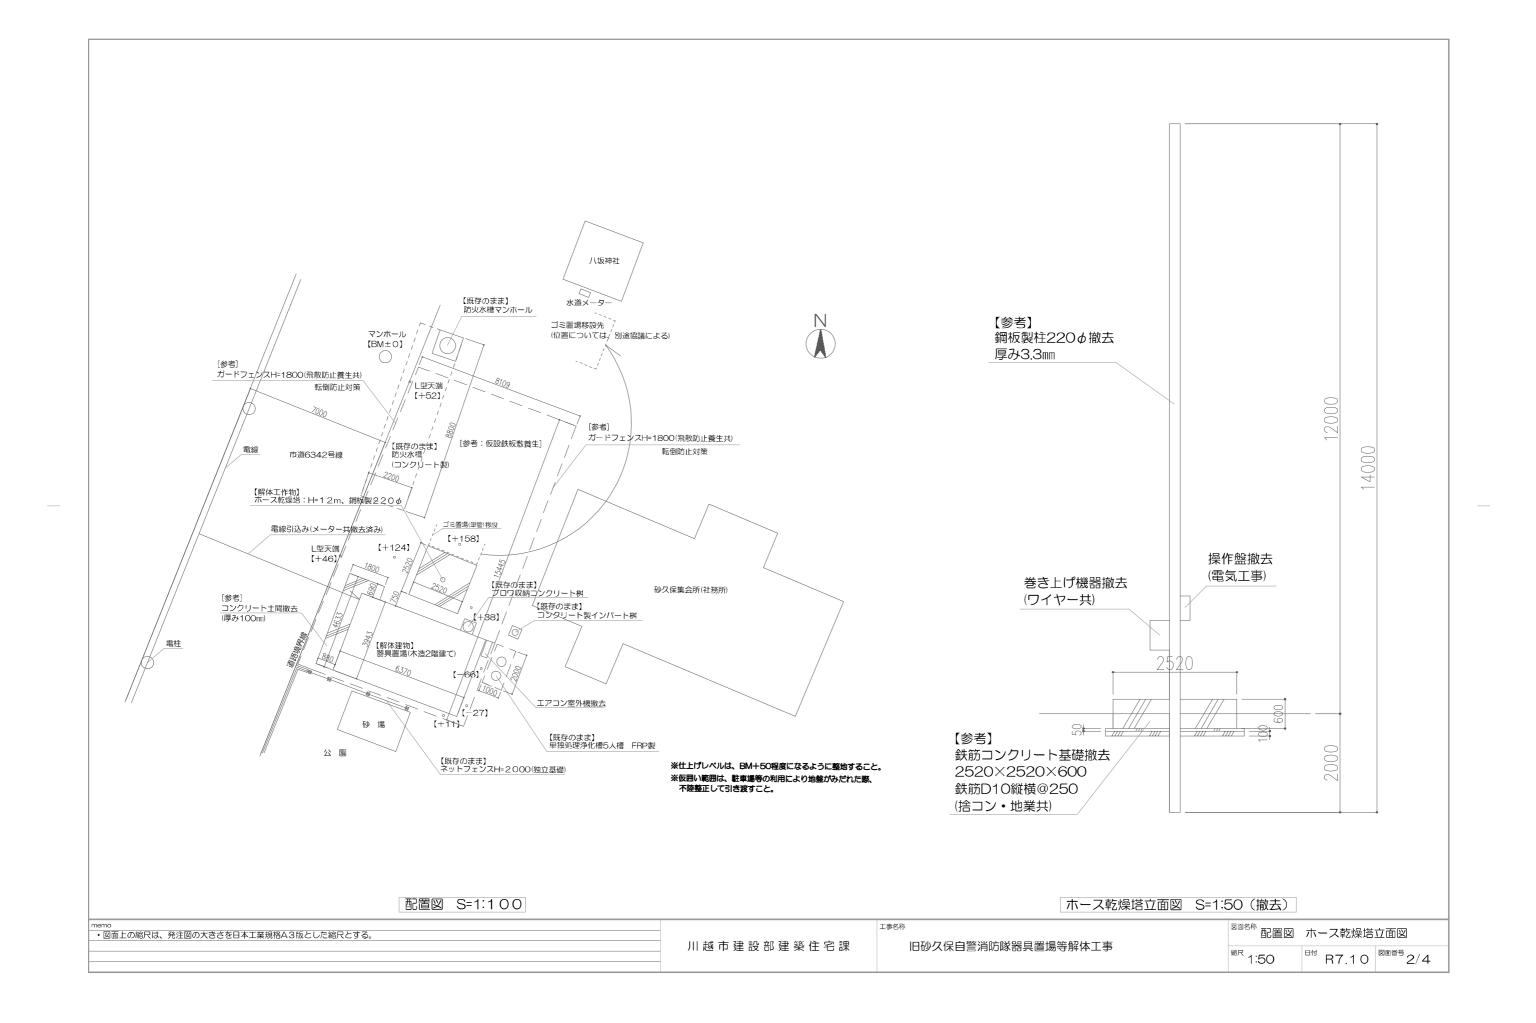

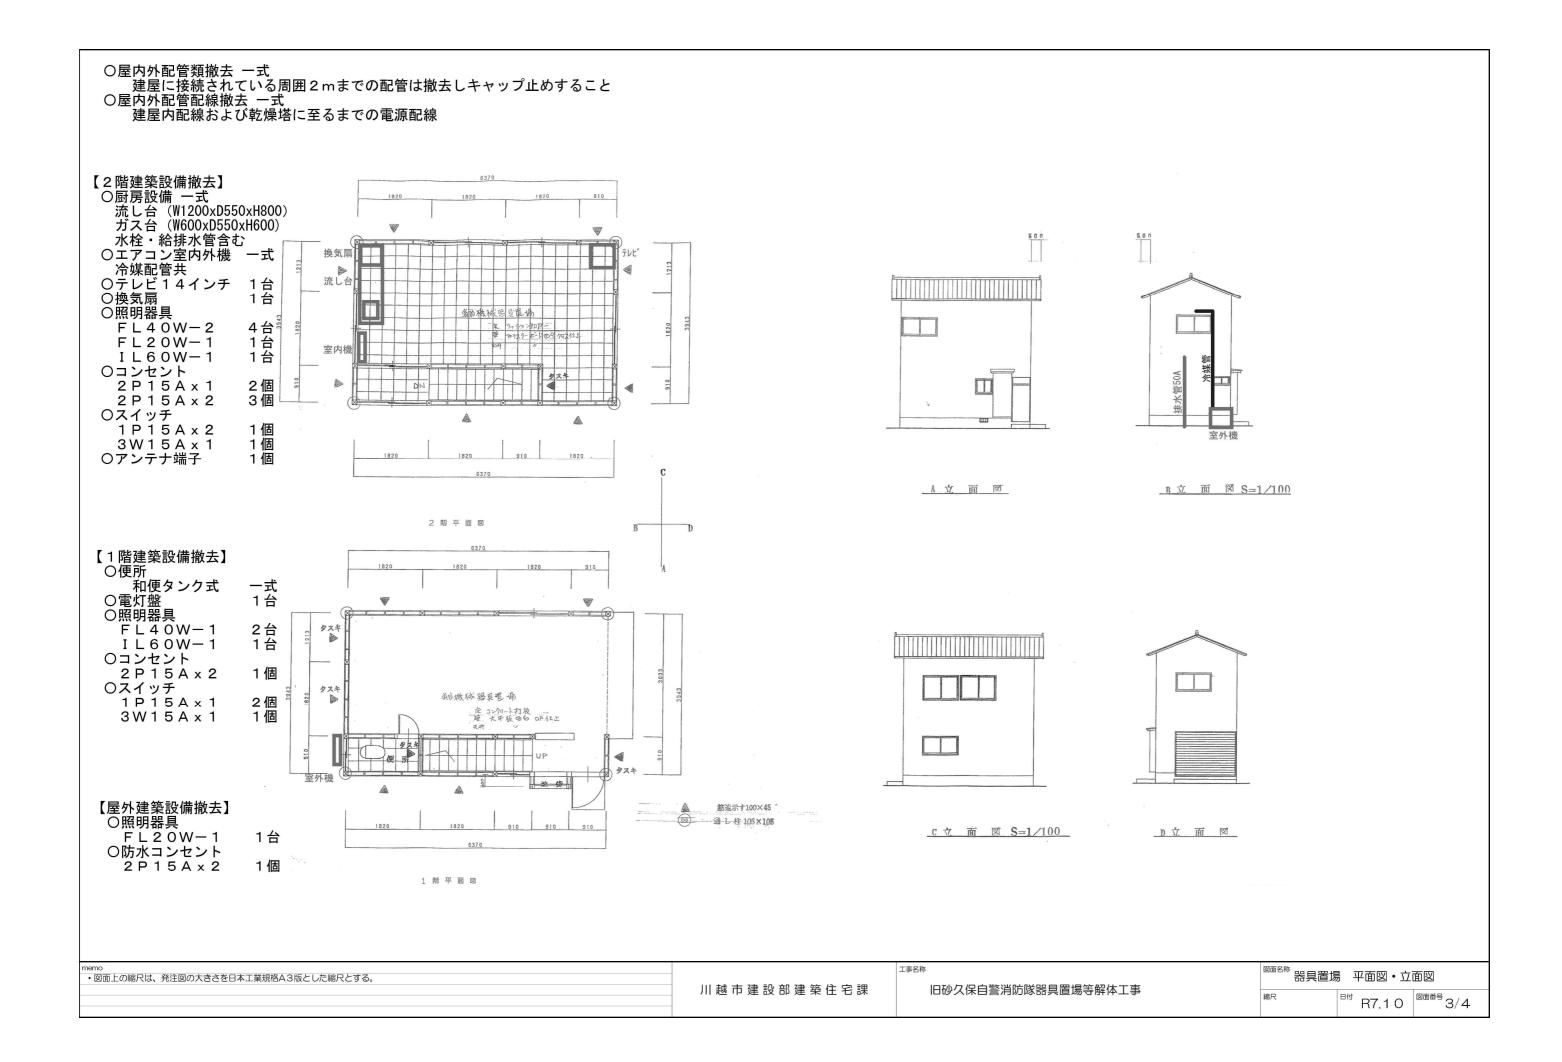

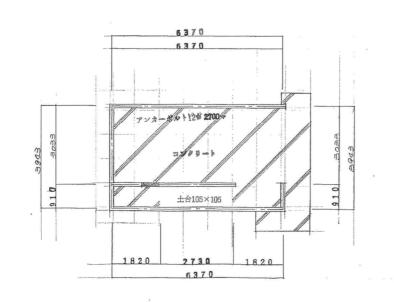

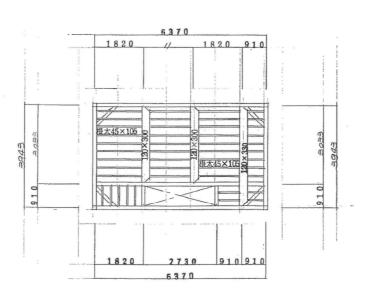

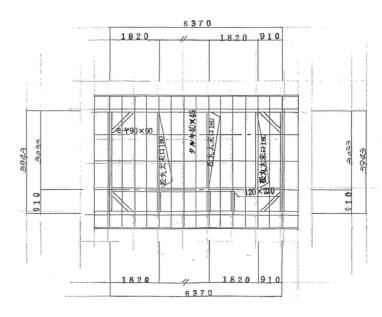

基礎伏図

2階床小屋伏図

小屋伏図

内部仕.	上表	
	器具置場	備考
天井	大平板6mm(1階)	2階(石膏ボードの上クロス)
壁	大平板6mm(1階)	2階(石膏ボードの上クロス)
床	土間コソクリート	2階 (ビニル床シート)

外部什	上圭
JLOHT.	±1X
基礎	砕石の上、布基礎(鉄筋コンクリート)
屋根	屋根下葺き材の上、瓦葺き
外壁	木下地の上、窯業系サイディング
軒天	大平板6mm
その他	鋼製シャッター、アルミ面格子(1階)
	※出入口部は、コンクリートたたき有り

※屋根及び外壁防水シートは、アスバスト含有建材として適切に撤去・処分すること(レバル3)。

memo
・図面上の縮尺は、発注図の大きさを日本工業規格A3版とした縮尺とする。

川越市建設部建築住宅課

工事名称

旧砂久保自警消防隊器具置場等解体工事

図面名称 器具置場 基礎伏図・小屋伏図

Bf R7.10 図面番号 4/4